


**Legenda**

	é demolir
	é construir
	existente a manter
	áreas a ampliar

ÁREA A AMPLIAR ← → CONSTRUÇÃO EXISTENTE

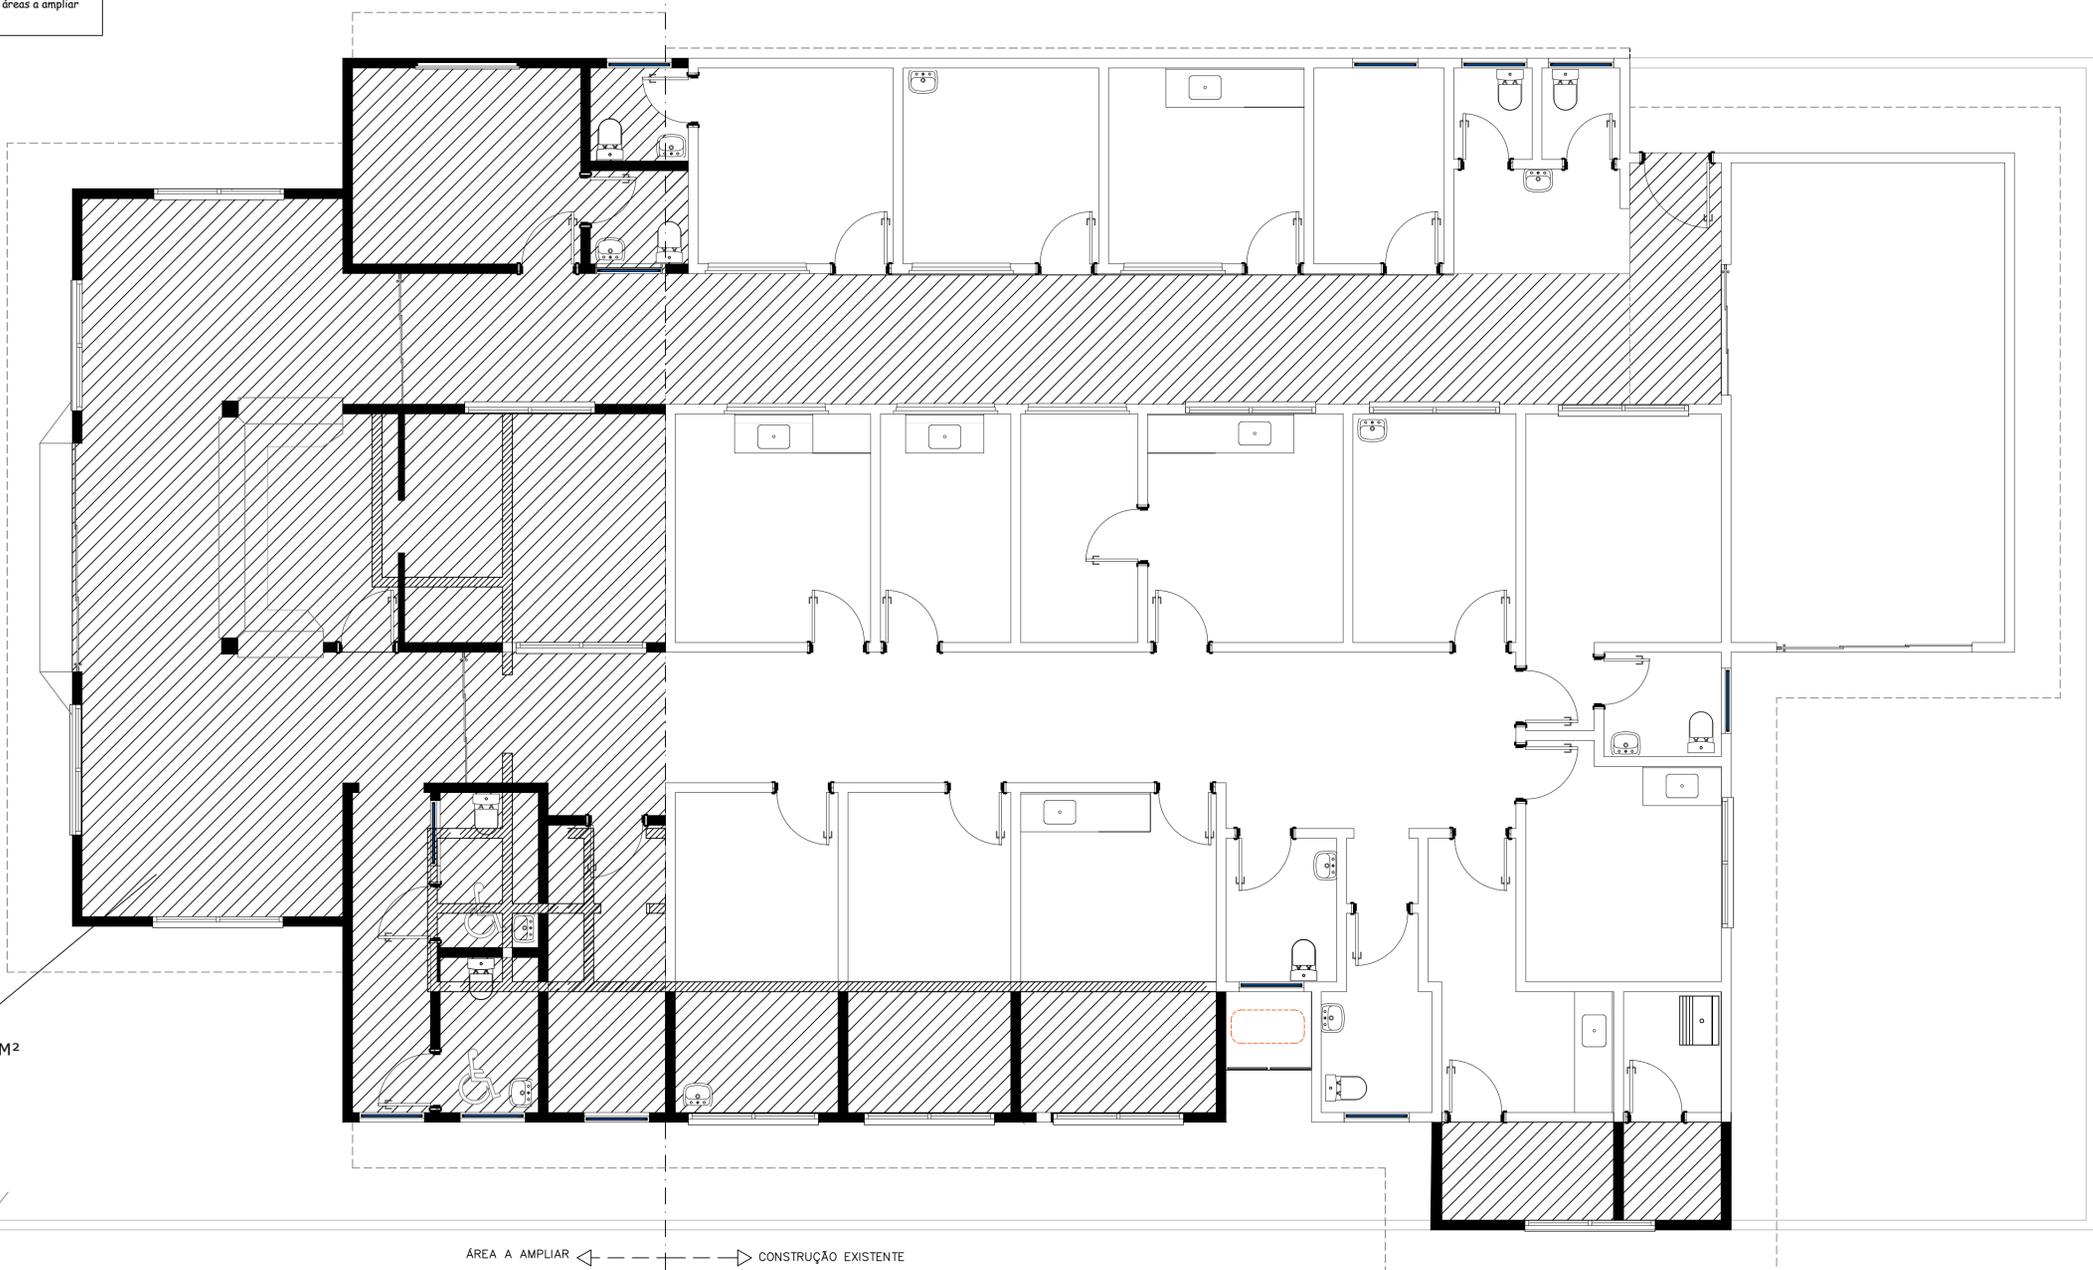

A-146.10M<sup>2</sup>


ÁREA A AMPLIAR ← → CONSTRUÇÃO EXISTENTE

**Planta Baixa-REFORMA E AMPLIAÇÃO**  
Esc.: 1/50


<b>PROJETO ARQUITETÔNICO COMPLETO</b>		Escala: <b>1:100</b>
		Folha: <b>02/02</b>
Planta baixa reforma, Fachada, detalhes		
TITULO : AMPLIAÇÃO PSF-Francisco Assis Araujo- São Simão		
LOCAL : Av:das Fontes, São Simão, nº 1090 - Monte Sião-MG		
PROPRIETÁRIO : Prefeitura Municipal de Monte Sião		
CNPJ: 22.646.525/0001-31		
UNIDADE : Metro		
<p><b>Situação</b></p>		<p>Declaro - estar ciente que: 1- a aprovação do projeto não implica no reconhecimento, por parte da prefeitura, no direito de propriedade do terreno. 2- devo respeitar uma área permeável no meu lote, de acordo com LC nº105/2008. 3- a calçada (passage público) deverá respeitar o Código de obras e as leis de acessibilidade Dec. 5.296/2004 e NBR 9050.</p>
<p><b>Áreas</b></p> <p>ÁREA DO LOTE:.....5.000,00m<sup>2</sup></p> <p>ÁREA EXISTENTE.....311,17m<sup>2</sup></p> <p>ÁREA A AMPLIAR.....273,90m<sup>2</sup></p> <p>TAXA OCUPAÇÃO.....6,95%</p> <p>ÁREA PERMEÁVEL.....4300,00m<sup>2</sup></p> <p>TOTAL DE CONSTRUÇÃO.....495,17m<sup>2</sup></p>		<p>PROPRIETÁRIO: PREFEITURA MUNICIPAL DE MONTE SIÃO JOSÉ POCAI JUNIOR</p> <p>MARCELINO ANTONIO VICENTIN:7291574 9604 Assinado de forma digital por MARCELINO ANTONIO VICENTIN:72915749604 Data: 2024.10.17 15:35:33 -03'00'</p> <p><b>Marcelino Antonio Vicentin</b> ENG-CIVIL-CREA/MG - 69396/D AUTOR e RESP. TÉCNICO / PROJETO</p>
<b>Observação</b>		




PROJEÇÃO DA REDE DE DISTRIBUIÇÃO

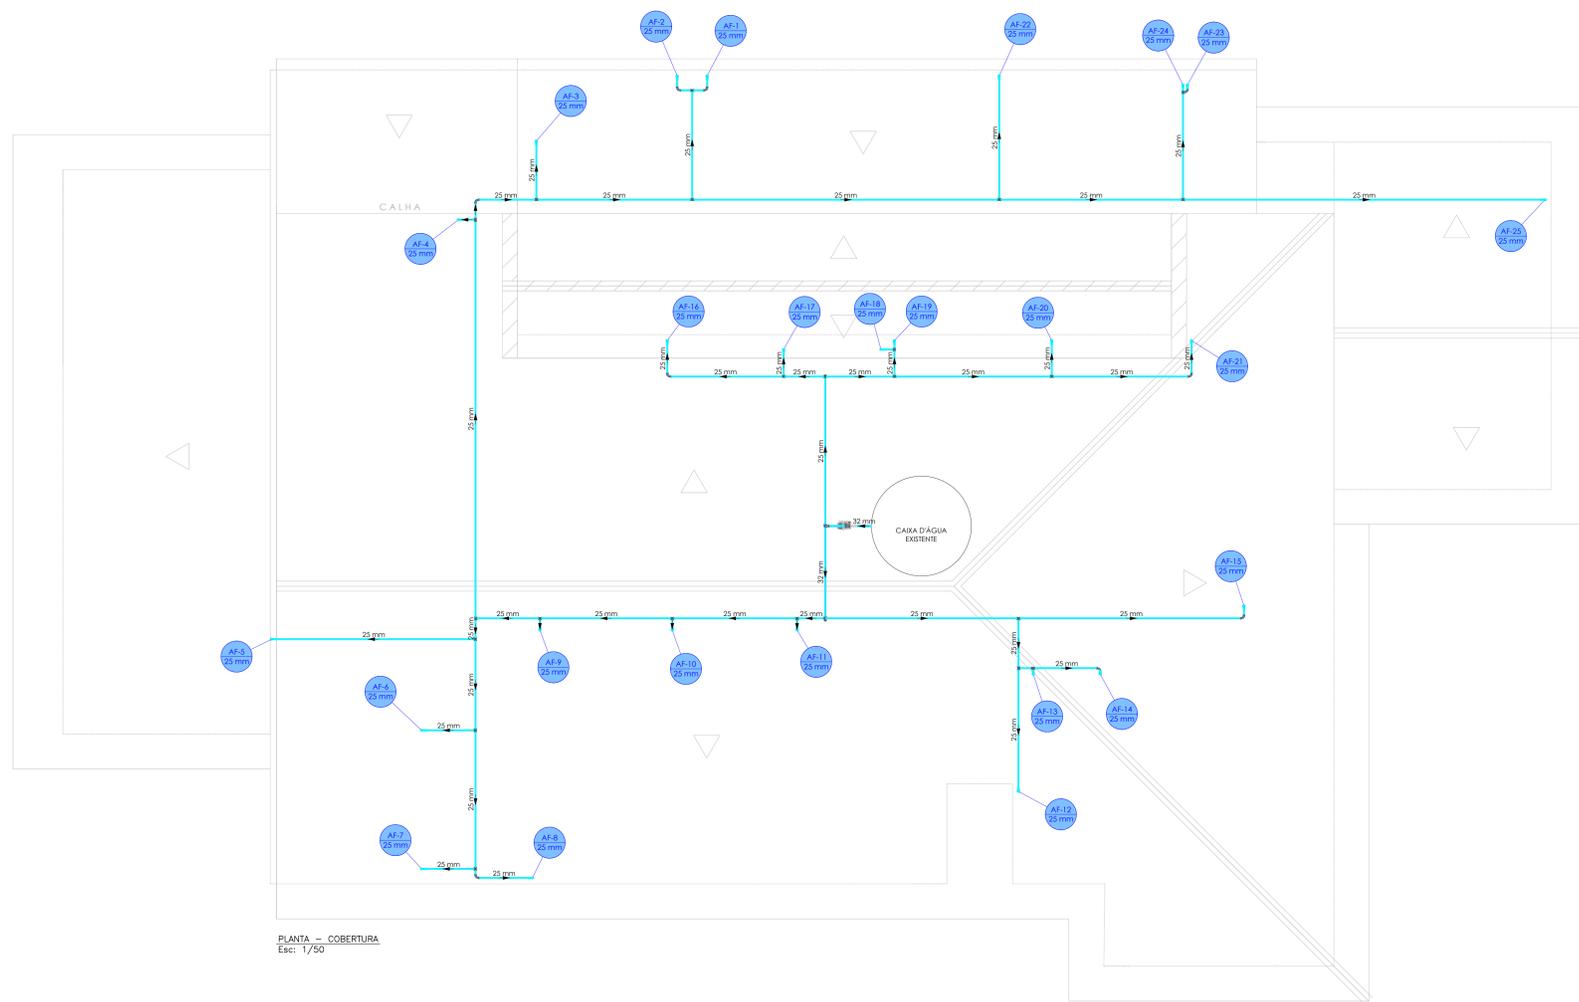


PLANTA - COBERTURA  
Escala: 1/50

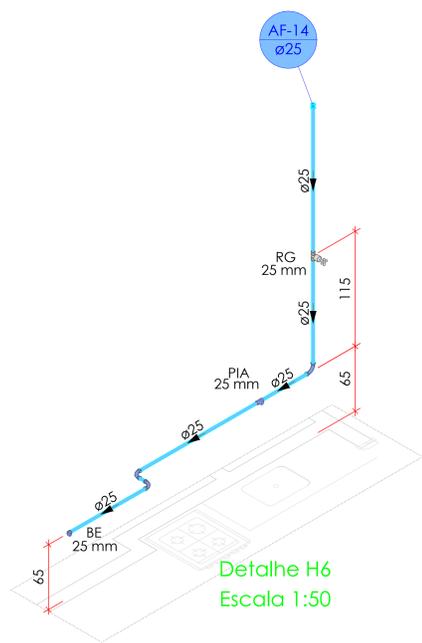


Detalhe H6  
Escala 1:50

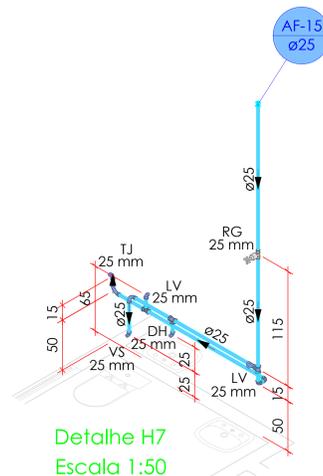

Detalhe H7  
Escala 1:50

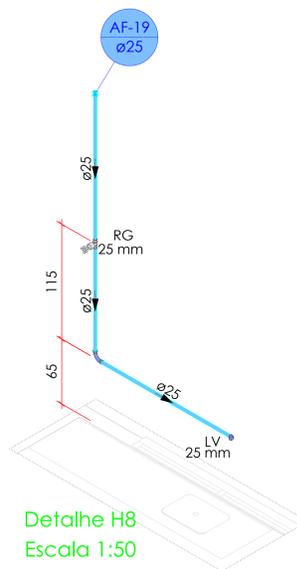

Detalhe H8  
Escala 1:50

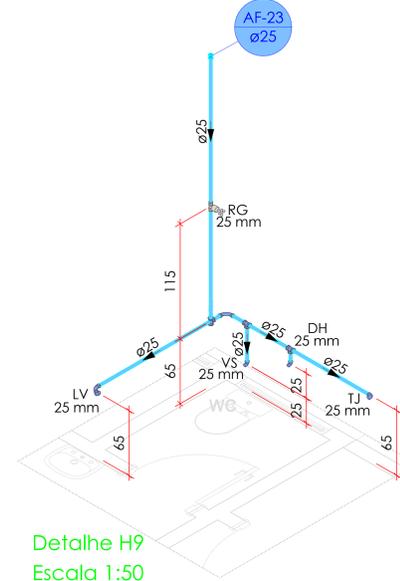

Detalhe H9  
Escala 1:50

**NOTAS**

- Para localização exata das peças e medidas, consultar projeto arquitetônico.
- Para o tipo de tubo, considerar tubo e conexões em PVC soldável.
- Este projeto contém todos os pontos terminais de água fria.
- As conexões feitas sobre intumescimento horizontal, deverão, portanto, apresentar declividade mínima de 1:10 no sentido do escoamento.
- Em todas as tubulações de água quente e esgoto, utilizar sempre conexões e acessórios em aço inoxidável (AISI 304).
- As ventilações deverão obedecer a altura do telhado em 30 cm. Deverá ser instalado um "terminal de ventilação" com diâmetro compatível no telhado.
- Para localização exata e tipo do ponto de equipamentos, consultar o concessionário.
- As águas pluviais, após coletadas, não poderão ser lançadas no sistema de esgoto nem no sistema de água fria.
- O diâmetro deverá ser encoberto nos conexões por meio de mufes de vedação apropriados, nunca utilizando acoplamento (liga) para substituir conexão.
- Tubulações não poderão ser empilhadas a 27 mm (altura) e a 15 mm (largura).
- A altura das regatas de pressão (RP) para água.
- As tubulações podem ser empilhadas a 27 mm (altura) e a 15 mm (largura).
- A caixa do tipo (inchoado) deverá ser feita, sempre, em relação ao nível existente do pavimento e o conteúdo da água ou esgoto do mesmo.

**INDICAÇÕES**

CA.	CAIXA DE ABRIGAÇÃO PARA ÁGUA FRIA (VER DETALHE TÍPICO)	MAE	PONTO PARA MÁQUINA DE LAVAR RÓMPAS
C.A.G.	CAIXA DE ABRIGAÇÃO PARA ÁGUA FRIA (VER DET. TÍPICO)	PIA	PONTO PARA PIA DE COZINHA
C.G.	CAIXA DE GOROURA PARA ESGOTO (VER DETALHE TÍPICO)	RG	REGISTRO BRUTO DE GAVETA DE PVC SOLDÁVEL OU CPVC
C.E.S.	CAIXA DE ABRIGAÇÃO DE PRESSÃO DE ESGOTO (VER DETALHE TÍPICO)	RP	REGISTRO DE PRESSÃO DE PVC SOLDÁVEL OU CPVC
C.L.	CAIXA DE ABRIGAÇÃO DE ESGOTO (VER DETALHE TÍPICO)	SADA	PONTO DE SADA LIVRE DE ÁGUA
CH	PONTO PARA CHUVEIRO TIPO DUCHA	TEX	PONTO PARA TOMADA EXTERNA
CHP	PONTO PARA CHUVEIRO	TSL	PONTO PARA TANQUE DE LAVAR
DH	PONTO PARA DUCHA HIGIÊNICA	VD	VÁLVULA DE DESCARGA
REND	PONTO PARA REND DE ÁGUA	VEB	VÁLVULA DE ESFERA DE PVC SOLDÁVEL OU CPVC
LV	PONTO PARA LAVABO	VSC	PONTO PARA VASO SANITÁRIO COM CAIXA ACOPADA
ML	PONTO PARA MÁQUINA DE LAVAR LOUÇAS	VSV	PONTO PARA VASO SANITÁRIO COM VÁLVULA DE DESCARGA

**LEGENDA**

Ø100	INDICAÇÃO DE DIÂMETRO DO TUBO E SENTIDO DO FLUXO	Ø100	Nº DA COLUNA DE DESCIDA ESGOTO (DIÂMETRO INFORMADO)
—	TUBULAÇÃO DE VENTILAÇÃO	Ø100	Nº DA COLUNA DE VENTILAÇÃO DO ESGOTO (DIÂMETRO INFORMADO)
—	TUBULAÇÃO DE VENTILAÇÃO DO ESGOTO	Ø100	Nº DA COLUNA DE VENT. SUPLEMENTAR DO ESGOTO (DIÂMETRO INFORMADO)
—	TUBULAÇÃO DE VENTILAÇÃO SUPLEMENTAR DO ESGOTO	Ø100	Nº DA COLUNA DE DESCIDA DE ÁGUA FRIA (DIÂMETRO INFORMADO)
—	TUBULAÇÃO DE ÁGUA FRIA	Ø100	Nº DA COLUNA DE ÁGUA FRIA DE ABRIG. DA CAIXA D'ÁGUA (DIÂMETRO INFORMADO)
—	TUBULAÇÃO FROGÍGENA (AR CONDICIONADO)	Ø100	Nº DA COLUNA DE ÁGUA FRIA DE DISTRIBUIÇÃO (DIÂMETRO INFORMADO)
—	TUBULAÇÃO DE ÁGUA FRIA (ALIMENT. DA CAIXA D'ÁGUA)	Ø100	Nº DA COLUNA DE DESCIDA FROGÍGENA - AR COND. (DIÂMETRO INFORMADO)
—	TUBULAÇÃO DE ÁGUA FRIA (DISTRIBUIÇÃO)	Ø100	Nº DA COLUNA DE ÁGUA QUENTE (DIÂMETRO INFORMADO)
—	TUBULAÇÃO DE ÁGUA RECICLADA/REUSO (CIBERNA)	Ø100	REGISTRO DE PRESSÃO DE PVC SOLDÁVEL (RP)
—	TUBULAÇÃO DE ÁGUA QUENTE	Ø100	REGISTRO DE PRESSÃO DE CPVC (RP)
—	TUBULAÇÃO DE ÁGUA FRIA (EXCLUSIVA PARA TELA DE COZINHA)	Ø100	REGISTRO BRUTO DE GAVETA DE PVC SOLDÁVEL OU CPVC (RG)
—	TUBULAÇÃO DE GÁS	Ø100	VÁLVULA DE ESFERA DE PVC SOLDÁVEL OU CPVC (VEB)
—	BONECA HIDRÁULICA DO PAVIMENTO ATUAL	Ø100	VÁLVULA DE DESCARGA DE PVC SOLDÁVEL (VD)
—	PROJEÇÃO DA BONECA HIDRÁULICA DO PAV. INFERIOR	Ø100	COTA DE ALTISSIMOS PONTOS EM RELAÇÃO AO NÍVEL ACABADO
—	ALIMENTADOR PREDIAL	Ø100	

**SOLUCIONNA**  
ARQUITETURA ENGENHARIA CONSTRUÇÃO

FOLHA: **02/03**

00 15/10/2024 EMISSÃO INICIAL - EXECUTIVO  
REV. DATA DESCRICÃO

**HIDROSSANITÁRIO - UBS SÃO SIMÃO - MONTE SIÃO**  
Avenida das Fontes, São Simão, Nº 1090 - Monte Sião/MG


<b>QUADRO DE ÁREAS</b>	
A CONSTRUIR	
PAVIMENTO TERREO	461,38 m²
TOTAL	461,38 m²

Cliente: Prefeitura Municipal de Monte Sião

Projeto: [Assinatura]  
Autor do projeto: [Assinatura]  
Eng. CIVIL CREA Nº: 507664/448


**PROJETO HIDROSSANITÁRIO**  
**PROJEÇÃO DA REDE DE DISTRIBUIÇÃO**

## CIRCUITOS ALIMENTADORES PRINCIPAIS

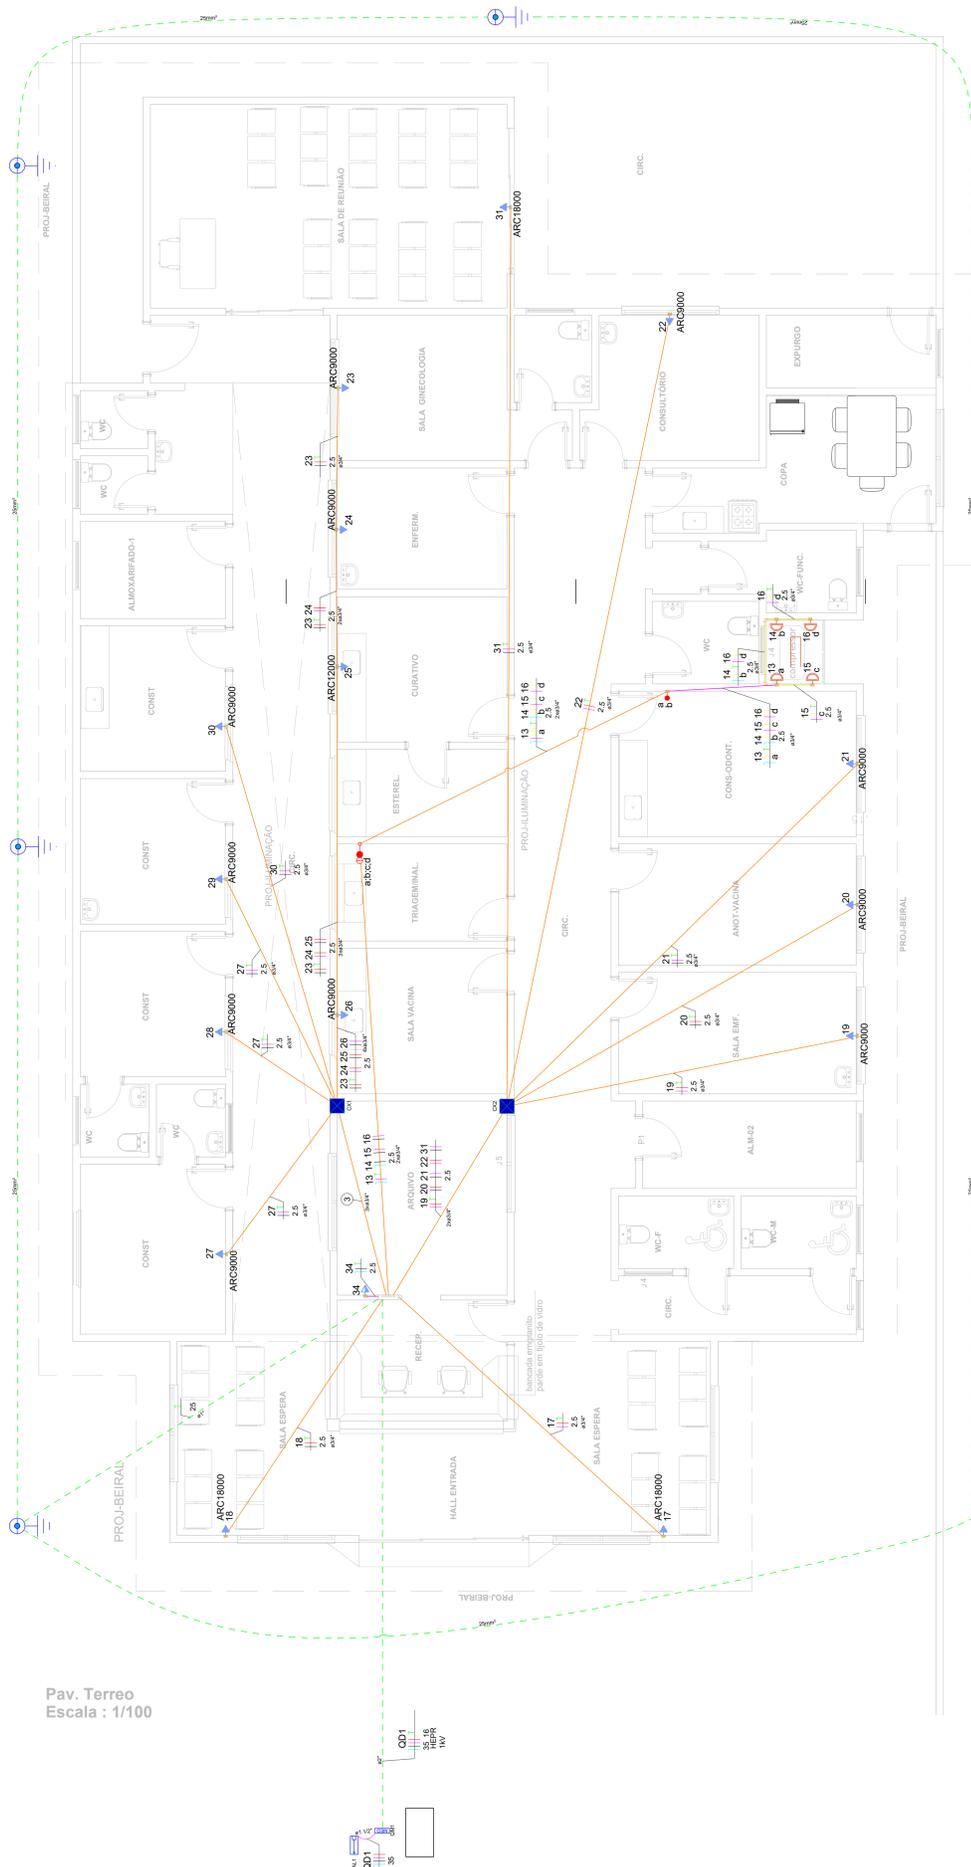

Pav. Terreo  
Escala : 1/100

## CIRCUITOS ALIMENTADORES GERAIS

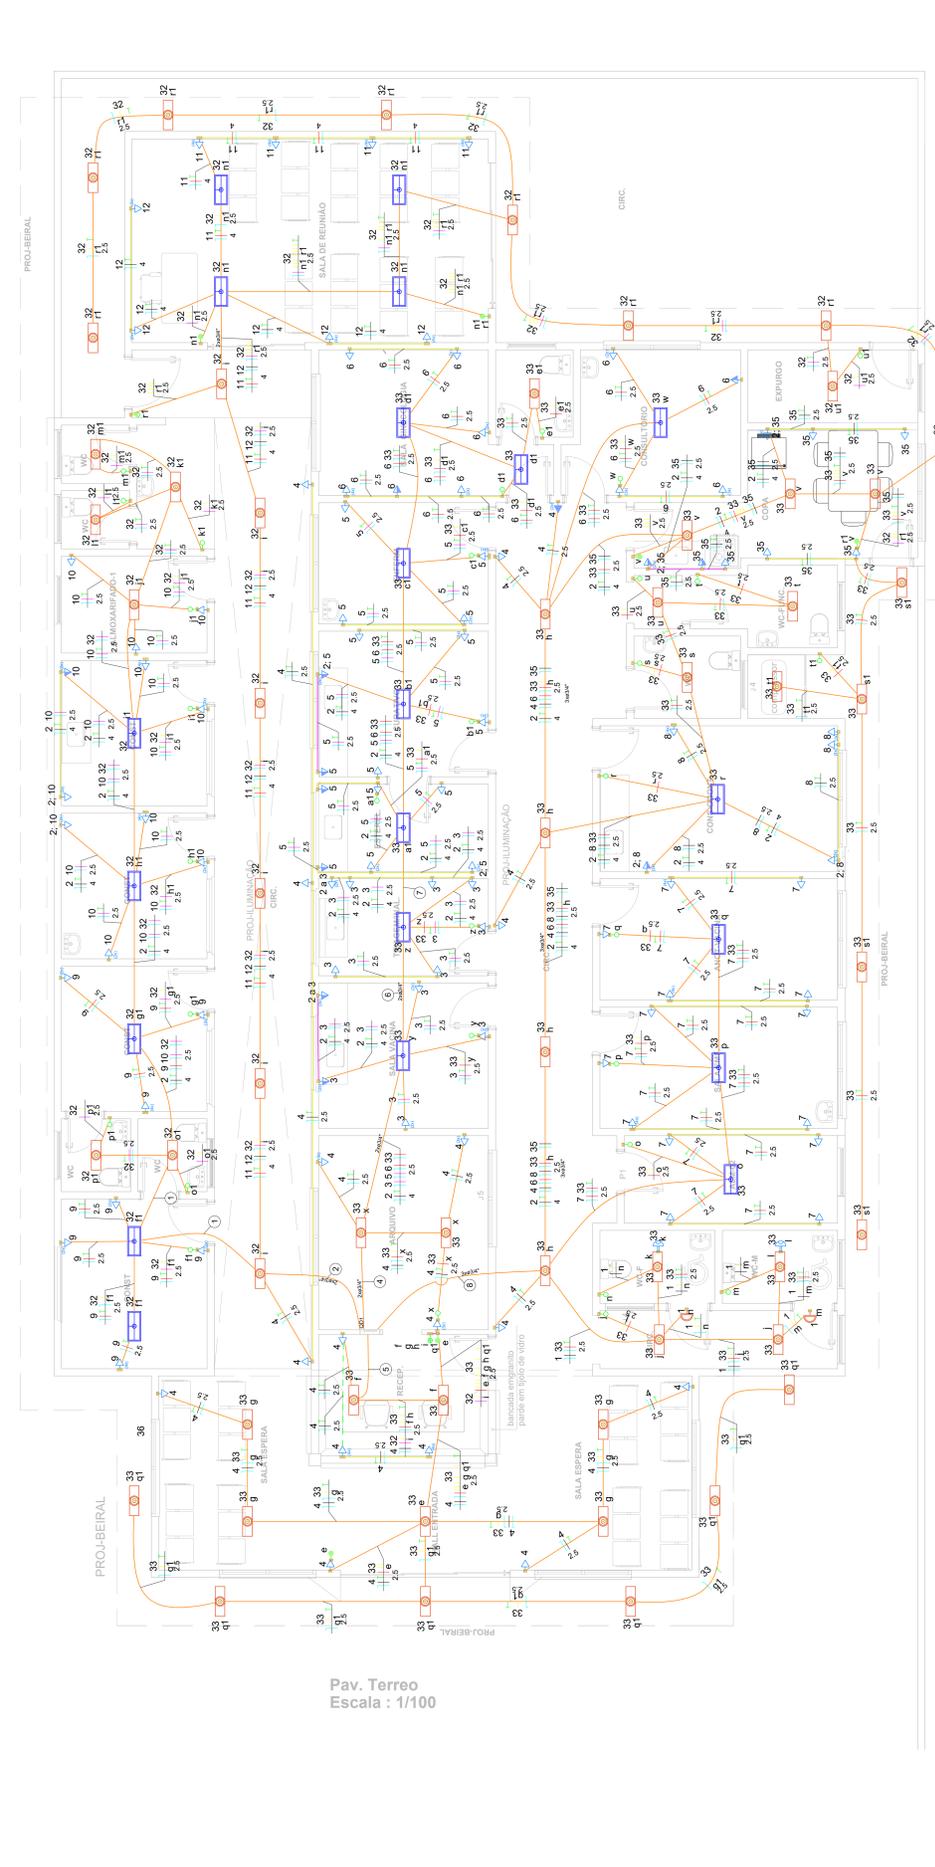

Pav. Terreo  
Escala : 1/100

Legenda de fiação - Pavimento		Legenda - Pavimento	
1	2 9 10 32 4 2.5	2 Tomadas altas a 2,20m do piso	2 Tomadas baixas a 0,30m do piso
2	2 4 9 10 11 12 32 2.5 4 2.5	3 Tomadas baixas a 0,30m do piso 4x4"	4 Tomadas baixas a 0,30m do piso 4x4"
3	23 24 25 26 27 28 29 30 2.5 2.5	Caixa de passagem 300x300x120 a 2,80 do piso	Entrada de serviço
4	2 3 4 5 6 33 4 2.5	Interruptor intermediário 1 tecla - 1,20m do piso	Interruptor paralelo 1 tecla - 1,20m do piso
5	4 32 33 i h 2.5	Interruptor paralelo 2 teclas - 1,20m do piso	Interruptor sensor de presença a 2,20m do piso
6	2 3 5 6 33 4 2.5	Interruptor simples 1 tecla - 1,20m do piso	Interruptor simples 5 teclas - 1,20m do piso
7	2 5 6 33 4 2.5	Interruptor simples e paralelo para tomadas - 1,20m do piso	Ponto genérico de luz 15W
8	1 2 4 6 7 8 33 35 2.5 h 2.5	Interruptor paralelo 2 teclas para tomadas - 1,20m do piso	Ponto genérico de luz 2x20W
		Ponto genérico de luz 4x20W	
		Quadro de distribuição	
		Quadro de medição	
		Tomada alta a 2,20m do piso	
		Tomada baixa a 0,30m do piso	
		Tomada média a 1,20m do piso	
		cobreada - 5/8" x 3,00m	

Legenda de condutos - Pavimento	
Elétrica	Direta
	Teto
	Média
	Baixa
	Piso

Legenda das indicações - Pavimento	
H=3,00	Haste de aterramento - cobreada - 5/8" x 3,00m
ARCXXX	Pontos de força - Uso específico - Condicionador de ar Split XXXBTU
CPA	Pontos de força - Uso específico - Compressor de ar

**IDENTIFICAÇÃO DE CIRCUITOS E RETONO**  
Sem escala

- Luminária do circuito 1 acionada pelo retorno a.
- Interruptor paralelo (2) do retorno a.
- Tomada do circuito 3.
- Fase neutro-retorno (N), pertence ao circuito 2.

**CORES DO CIRCUITO**  
SEM ESCALA

- USO OBRIGATORIO
- USO COMUM
- USO ESPECIAL
- USO RESERVA
- USO ALTERNATIVO
- USO ALTERNATIVO
- USO ALTERNATIVO
- USO ALTERNATIVO

**REFERÊNCIAS NORMATIVAS**  
NBR-5410/2004 - INSTALAÇÃO ELÉTRICAS DE BAIXA TENSÃO  
NBR-10 - SEGURANÇA EM INSTALAÇÕES E SERVIÇOS EM ELETRICIDADE

ENG. EUGÊNIO DIAS  
CREA-MG: 104512D  
ENG. ELÉTRICISTA

ENG. DANIEL NEVES  
CREA-SP: 5071484508  
ENG. ELÉTRICISTA

**PROJETO ELÉTRICO**  
CIRCUITOS ALIMENTADORES PRINCIPAIS E GERAIS

2/3

PROJETO DE REFERÊNCIA: Prefeitura de Monte São  
ENDEREÇO: Av. das Fontes, 775, Monte São - MG, 37580-000

PROPRIETÁRIO: Prefeitura de Monte São CNPJ: 22.646.525/0001-31

DES.	NOME	DATA	VERIF.	NOME	DATA	APRO.	NOME	DATA	FOLHA
REV. 00	DANIEL	14/09/2024		EUGÊNIO	11/10/2024		EUGÊNIO	11/10/2024	15/ ESCALA
									VISTO

MARCELINO  
ANTÔNIO  
VICENTIN:72915749  
604


Assinado de forma digital  
por MARCELINO ANTÔNIO  
VICENTIN:72915749604  
Dados: 2024.10.17  
15:36:55 -03'00'



PROJEÇÃO DA REDE DE ESGOTO




PLANTA - PAV. TERREO  
Esc: 1/50

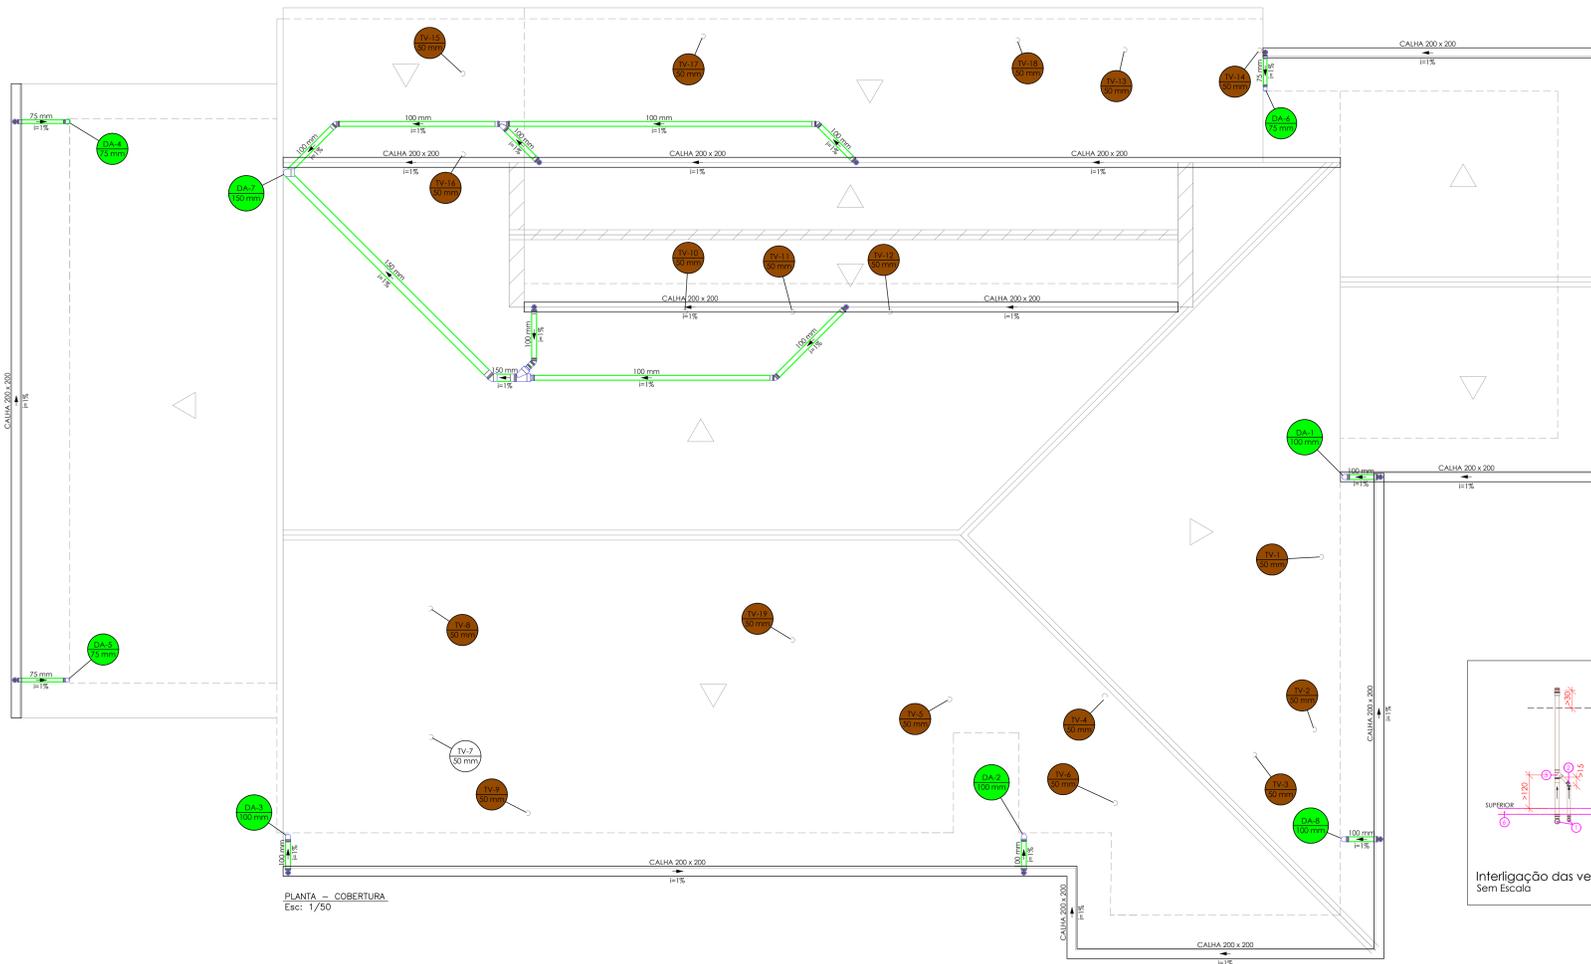


PLANTA - COBERTURA  
Esc: 1/50




DETALHE DO VASO SEM ESCALA

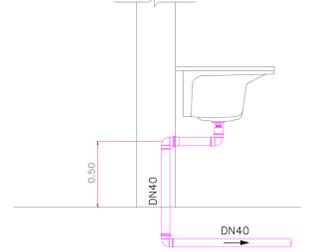


DETALHE DO TANQUE SEM ESCALA

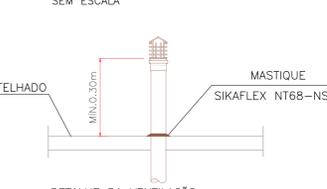




DETALHE DA VENTILAÇÃO SEM ESCALA

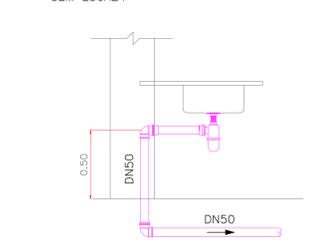

DETALHE DA PIA SEM ESCALA

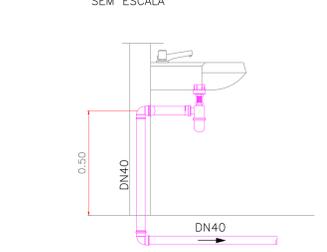

DETALHE DO LAVATÓRIO SEM ESCALA

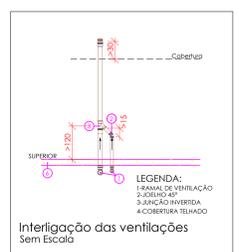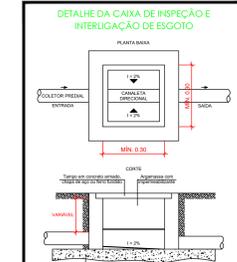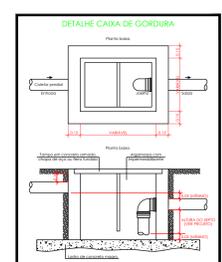

Interligação das ventilações sem Escala



DETALHE DO SIFÃO

**NOTAS**

- Para localização exata das tubos e metras, consultar projeto arquitetônico.
- Para o tipo de tubo, considerar tubo e conexões em PVC soldável.
- Em caso de tubulação de água quente e água fria, utilizar sempre tubulação de água fria.
- As conexões devem ser feitas de acordo com as normas técnicas vigentes.
- As ventilações deverão ser feitas de acordo com o projeto arquitetônico, com diâmetro compatível no sistema.
- Para a localização exata e nível do ponto de esgotamento, consultar o projeto arquitetônico.
- As tubulações de água fria e água quente, não deverão ser executadas, nunca utilizando acabamento (papel) para substituir conexões.
- As tubulações não deverão ser executadas com diâmetro inferior a 25 mm (exceto para o tipo de conexão).
- As tubulações de água quente, não deverão ser executadas com diâmetro inferior a 25 mm (exceto para o tipo de conexão).
- As tubulações de água quente, não deverão ser executadas com diâmetro inferior a 25 mm (exceto para o tipo de conexão).
**INDICAÇÕES**

CA.	CAIXA DE ÁGUA FRIA PARA ÁGUA FRIA (VER DETALHE TÍPICO)	MAE	PONTO PARA MÁQUINA DE LAVAR ROUPAS
C.A.G.	CAIXA DE ÁGUA QUENTE PARA ÁGUA QUENTE (VER DETALHE TÍPICO)	PIA	PONTO PARA PIA DE COZINHA
C.G.	CAIXA DE GORDURA PARA ESGOTO (VER DETALHE TÍPICO)	RG	REGISTRO BRUTO DE GAVETA DE PVC SOLDÁVEL OU CPVC
C.E.S.	CAIXA DE INSPEÇÃO DE PRESSÃO DE ESGOTO (VER DETALHE TÍPICO)	RP	REGISTRO DE PRESSÃO DE PVC SOLDÁVEL OU CPVC
C.I.	CAIXA DE INTERLIGAÇÃO DE ESGOTO (VER DETALHE TÍPICO)	SADA	PONTO DE SADA NÍVEL DE ÁGUA
CH	CHUVEIRO TIPO DUCHA	TEL	PONTO PARA TOMADA EXTERNA
CHP	CHUVEIRO TIPO CHUVEIRO	TLR	PONTO PARA TANGUE DE LAVAR
DI	PONTO PARA DUCHA HIGIÊNICA	VD	VÁLVULA DE DESCARGA
REND	PONTO PARA RENDIMENTO DE ÁGUA	VEB	VÁLVULA DE ESFERA DE PVC SOLDÁVEL OU CPVC
LV	PONTO PARA LAVABO	VSC	PONTO PARA VASO SANITÁRIO COM CAIXA ACOPADA
ML	PONTO PARA MÁQUINA DE LAVAR LOUÇAS	VSU	PONTO PARA VASO SANITÁRIO COM VÁLVULA DE DESCARGA

**LEGENDA**

Ø100	INDICAÇÃO DE DIÂMETRO DO TUBO E SENTIDO DO FLUXO	Ø100	Nº DA COLUNA DE DESCARGA DO ESGOTO (DIÂMETRO INFORMADO)
---	TUBULAÇÃO DE ESGOTO	Ø100	Nº DA COLUNA DE VENTILAÇÃO DO ESGOTO (DIÂMETRO INFORMADO)
---	TUBULAÇÃO DE VENTILAÇÃO DO ESGOTO	Ø100	Nº DA COLUNA DE VENT. SUPLEMENTAR DO ESGOTO (DIÂMETRO INFORMADO)
---	TUBULAÇÃO DE VENTILAÇÃO SUPLEMENTAR DO ESGOTO	Ø100	Nº DA COLUNA DE DESCARGA DE ÁGUA FRIA (DIÂMETRO INFORMADO)
---	TUBULAÇÃO DE ÁGUA FRIA	Ø100	Nº DA COLUNA DE ÁGUA FRIA DE ABRIR DA CAIXA D'ÁGUA (DIÂMETRO INFORMADO)
---	TUBULAÇÃO FROGÊNICA (AR CONDICIONADO)	Ø100	Nº DA COLUNA DE ÁGUA FRIA DE DISTRIBUIÇÃO (DIÂMETRO INFORMADO)
---	TUBULAÇÃO DE ÁGUA FRIA (ALIMENT. DA CAIXA D'ÁGUA)	Ø100	Nº DA COLUNA DE DESCARGA DE ESGOTO - AR COND. (DIÂMETRO INFORMADO)
---	TUBULAÇÃO DE ÁGUA FRIA (DISTRIBUIÇÃO)	Ø100	Nº DA COLUNA DE ÁGUA QUENTE (DIÂMETRO INFORMADO)
---	TUBULAÇÃO DE ÁGUA RECICLADA/REDO (CISTERNA)	Ø100	REGISTRO DE PRESSÃO DE PVC SOLDÁVEL (RP)
---	TUBULAÇÃO DE ÁGUA QUENTE	Ø100	REGISTRO DE PRESSÃO DE CPVC (RP)
---	TUBULAÇÃO DE ÁGUA FRIA (EXCLUSIVA PARA TELA DE COZINHA)	Ø100	REGISTRO BRUTO DE GAVETA DE PVC SOLDÁVEL OU CPVC (RG)
---	TUBULAÇÃO DE GÁS	Ø100	VÁLVULA DE ESFERA DE PVC SOLDÁVEL OU CPVC (VEB)
---	BONECA HÍDRICA DO PAVIMENTO ATUAL	Ø100	VÁLVULA DE DESCARGA DE PVC SOLDÁVEL (VD)
---	PROJEÇÃO DA BONECA HÍDRICA DO PAV. INFÉRIOR	Ø100	COTA DE ALTURA DOS PONTOS EM RELAÇÃO AO PAV. ACABADO
---	ALIMENTADOR PREDIAL	Ø100	

MARCELINO ANTONIO Assinado de forma digital por  
VICENTIN:7291574960  
4  
Dados: 2024.10.17 15:37:31 -03'00'

**SOLUCIONNA**  
ARQUITETURA ENGENHARIA CONSTRUÇÃO

00 12/10/2024 EMISSÃO INICIAL - EXECUTIVO  
REV. DATA DESCRICÃO

**HIDROSSANITÁRIO - UBS SÃO SIMÃO - MONTE SIMÃO**  
Avenida das Fontes, São Simão, Nº1090 - Monte Simão/MG


**QUADRO DE ÁREAS**

A CONSTRUIR	461,38 m²	Cliente: Prefeitura Municipal de Monte Simão
PAVIMENTO TERREO	461,38 m²	
TOTAL	461,38 m²	



Projeto Hidrossanitário  
PROJEÇÃO DA REDE DE ESGOTO

FOLHA: **03/03**


**PLANTA LOCAÇÃO**

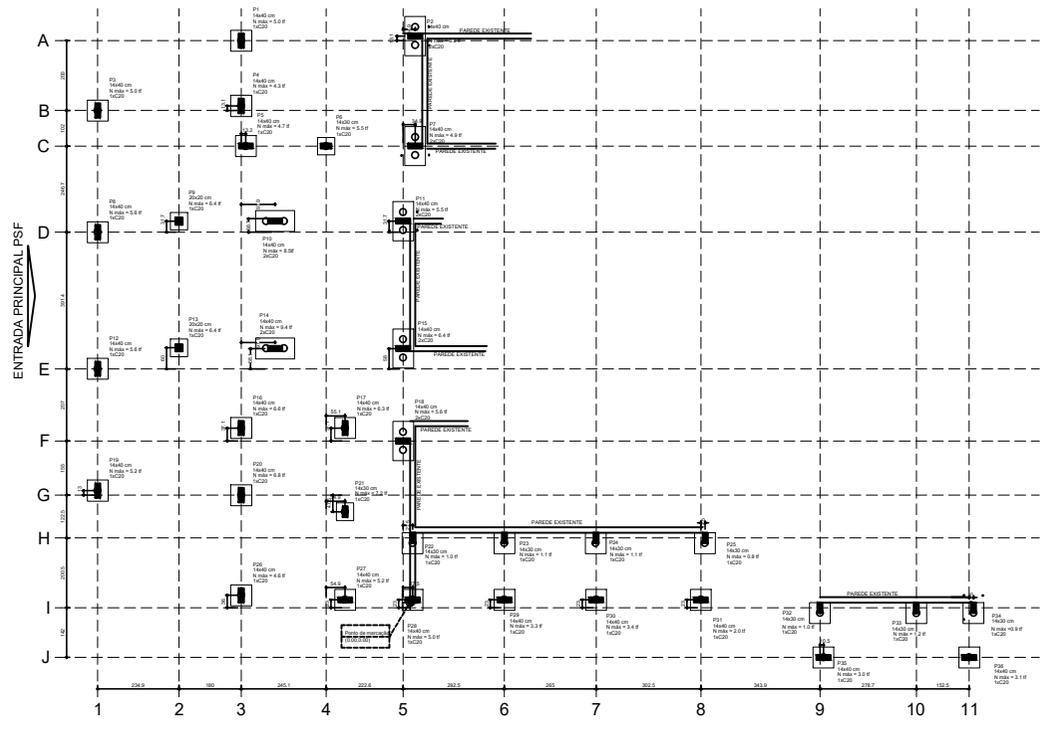


**FORMA BALDRAME**

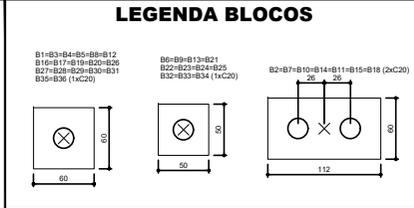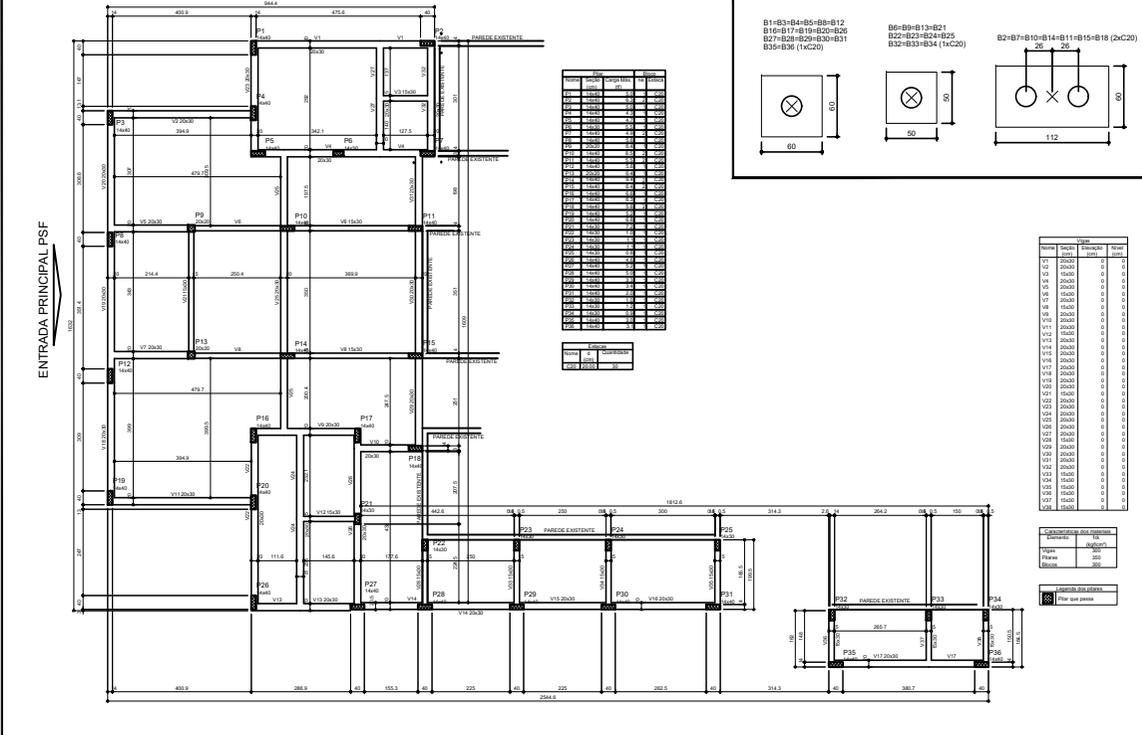

**FORMA COBERTURA**

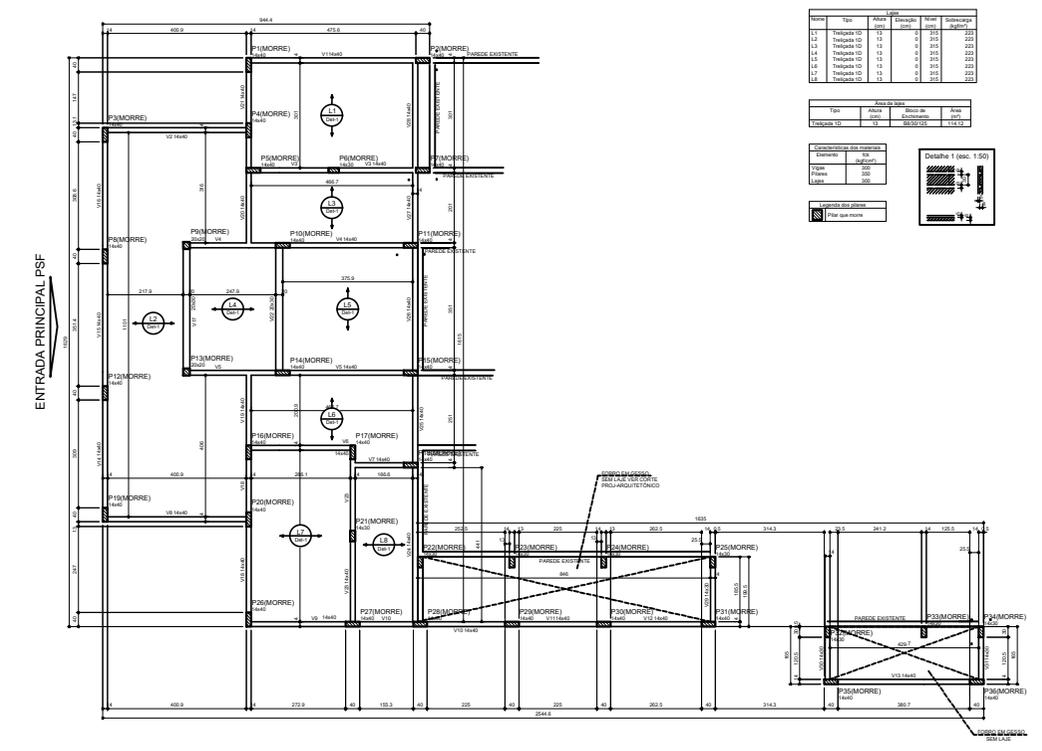

**DET-BLOCOS**

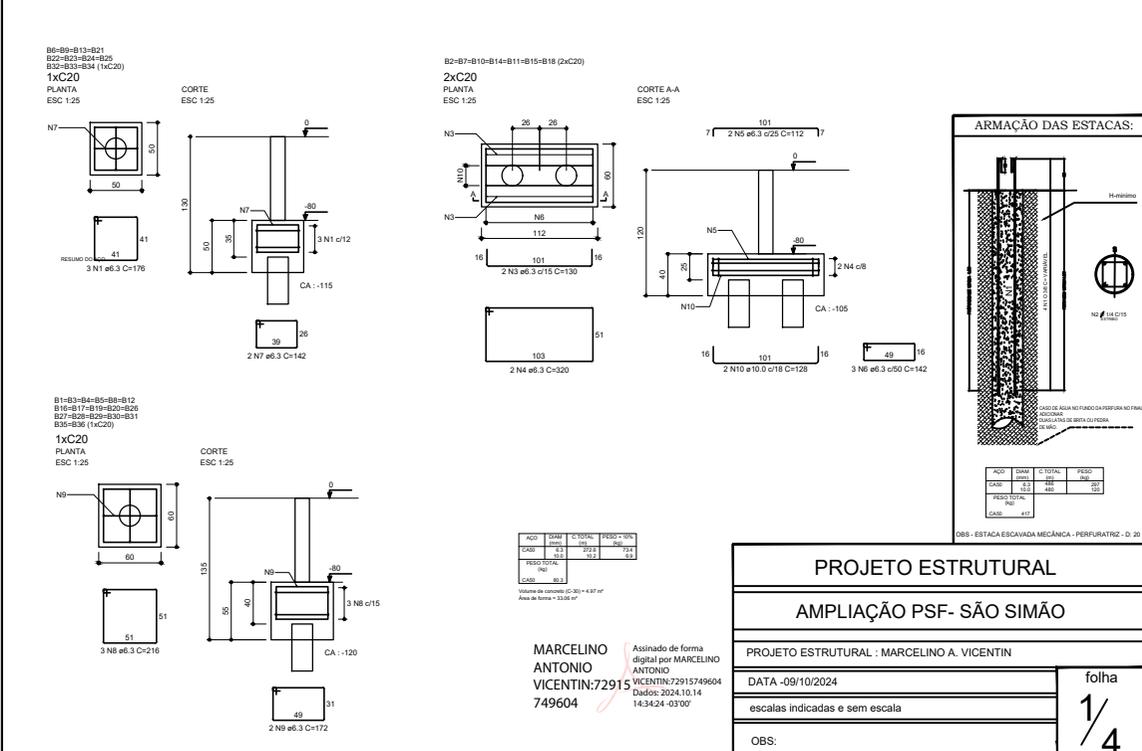

Assinado de forma digital por MARCELINO ANTONIO VICENTIN:72915749604  
 Data: 2024.10.14 14:34:24 -03'00'

**PROJETO ESTRUTURAL**

**AMPLIAÇÃO PSF- SÃO SIMÃO**

PROJETO ESTRUTURAL : MARCELINO A. VICENTIN


DATA -09/10/2024

escalas indicadas e sem escala

folha 1/4

OBS:

**VIGAS BALDRAME**

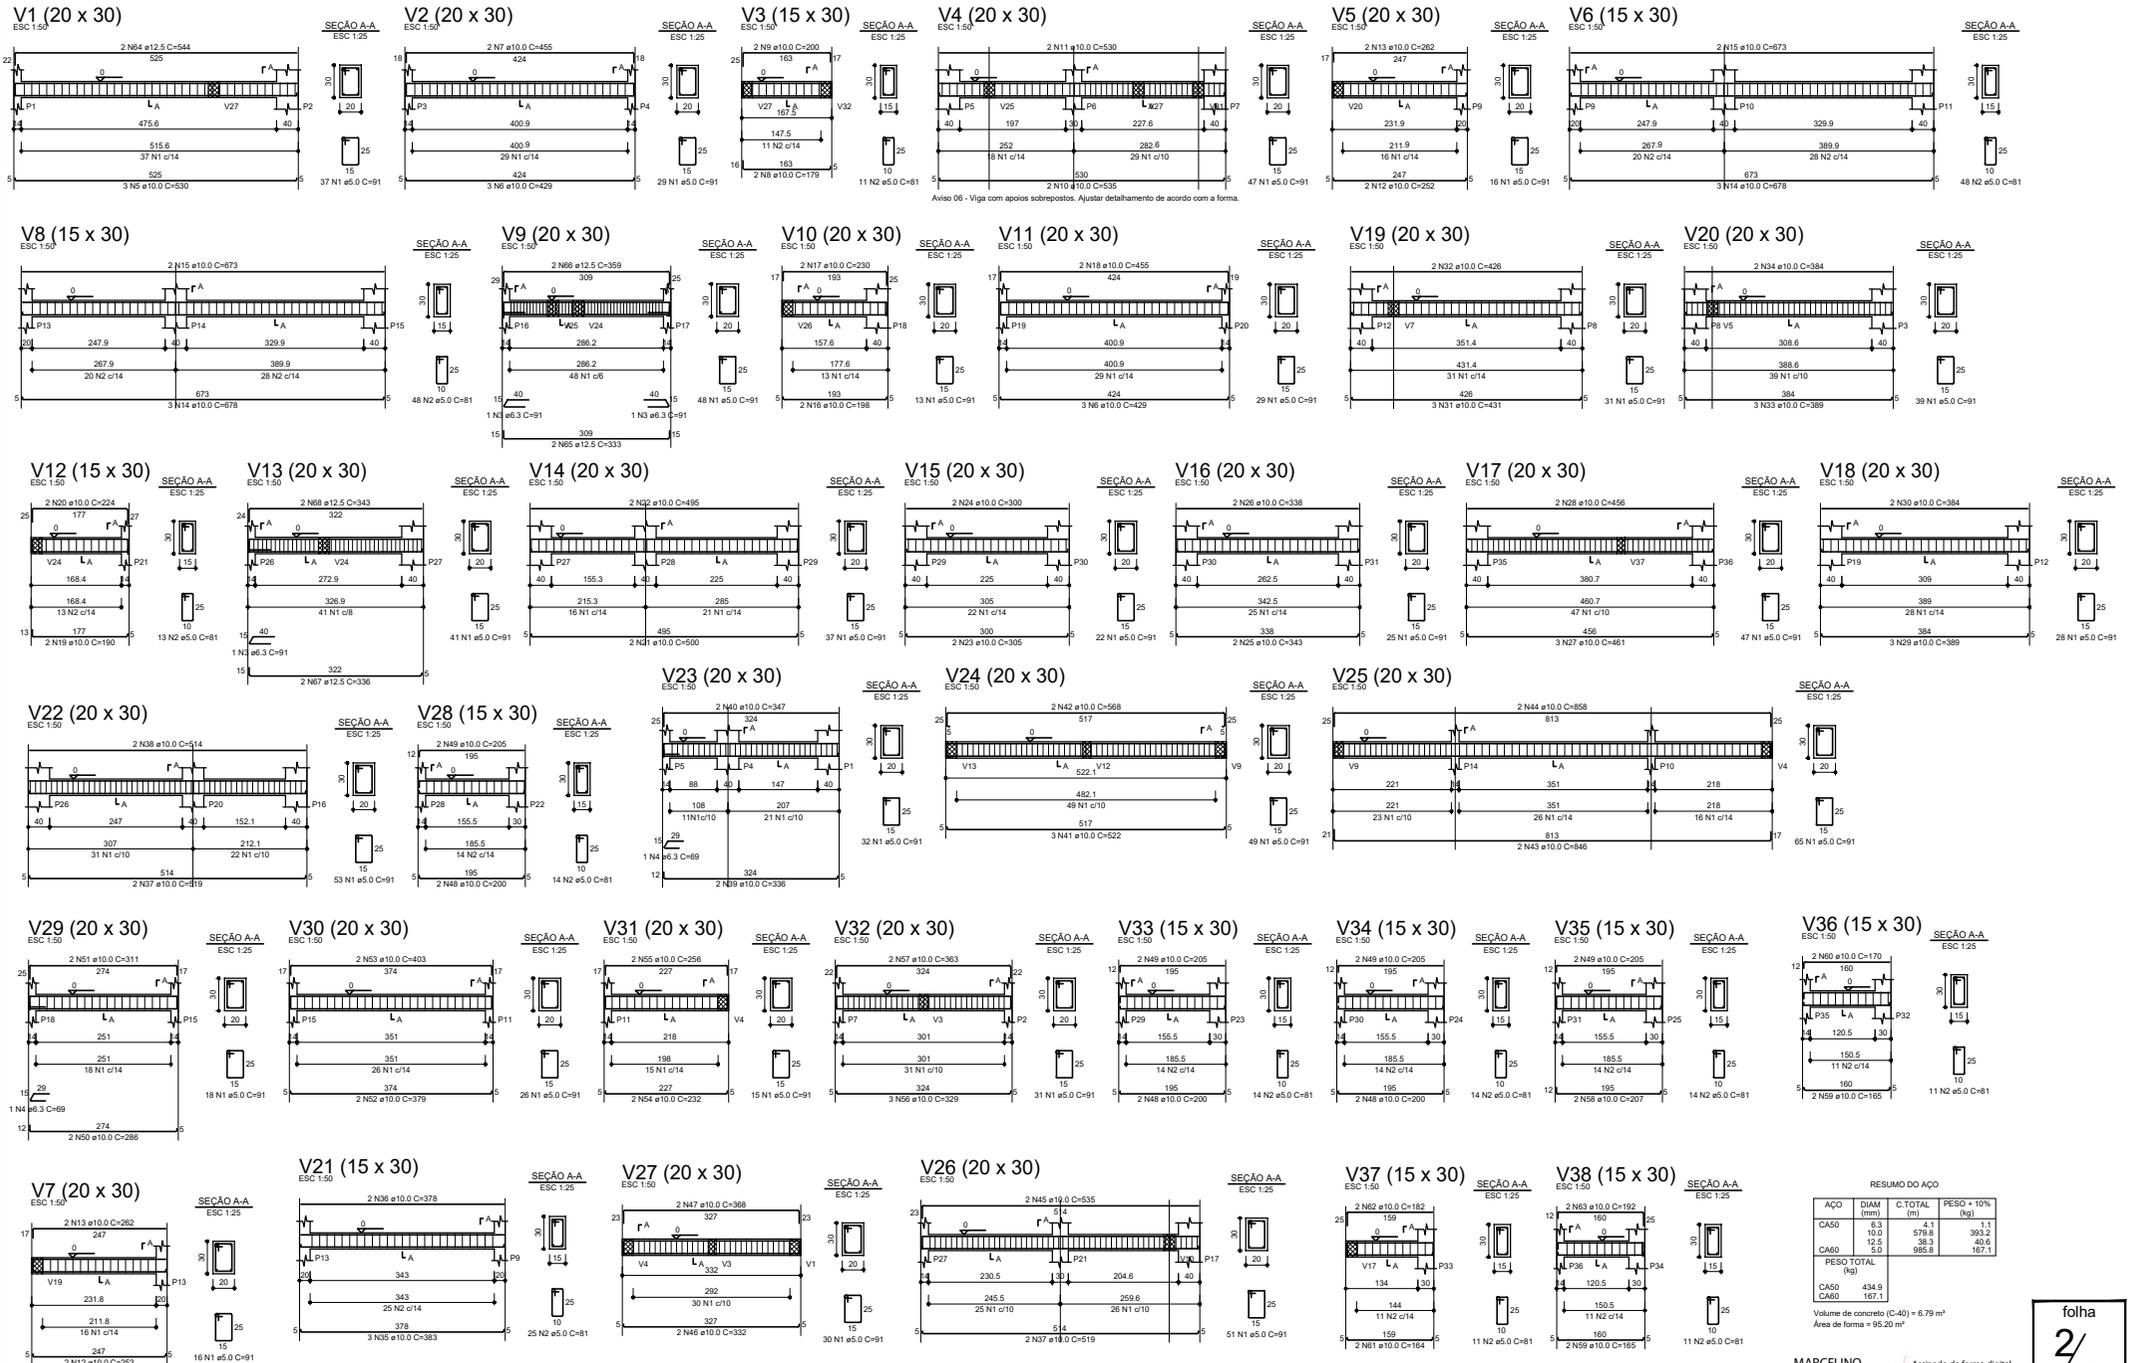

Aviso 06 - Viga com apoios sobrepostos. Ajustar detalhamento de acordo com a forma.

RESUMO DO AÇO

AÇO	DIAM (mm)	C. TOTAL (m)	PESO + 10% (kg)
CA50	8.0	4.1	1.1
CA50	10.0	579.8	393.2
CA60	12.5	35.3	40.6
CA60	5.0	985.8	167.1
<b>PESO TOTAL (kg)</b>			<b>434.9</b>


Volume de concreto (C=40) = 6.79 m<sup>3</sup>  
 Área de forma = 95.20 m<sup>2</sup>

folha  
2/4

MARCELINO  
 VICENTIN:72915749604  
 VICENTIN:72915749  
 604

Assinado de forma digital  
 por MARCELINO ANTONIO  
 VICENTIN:72915749604  
 Dados: 2024.10.14 14:35:29  
 +0300

**VIGAS COBERTURA**

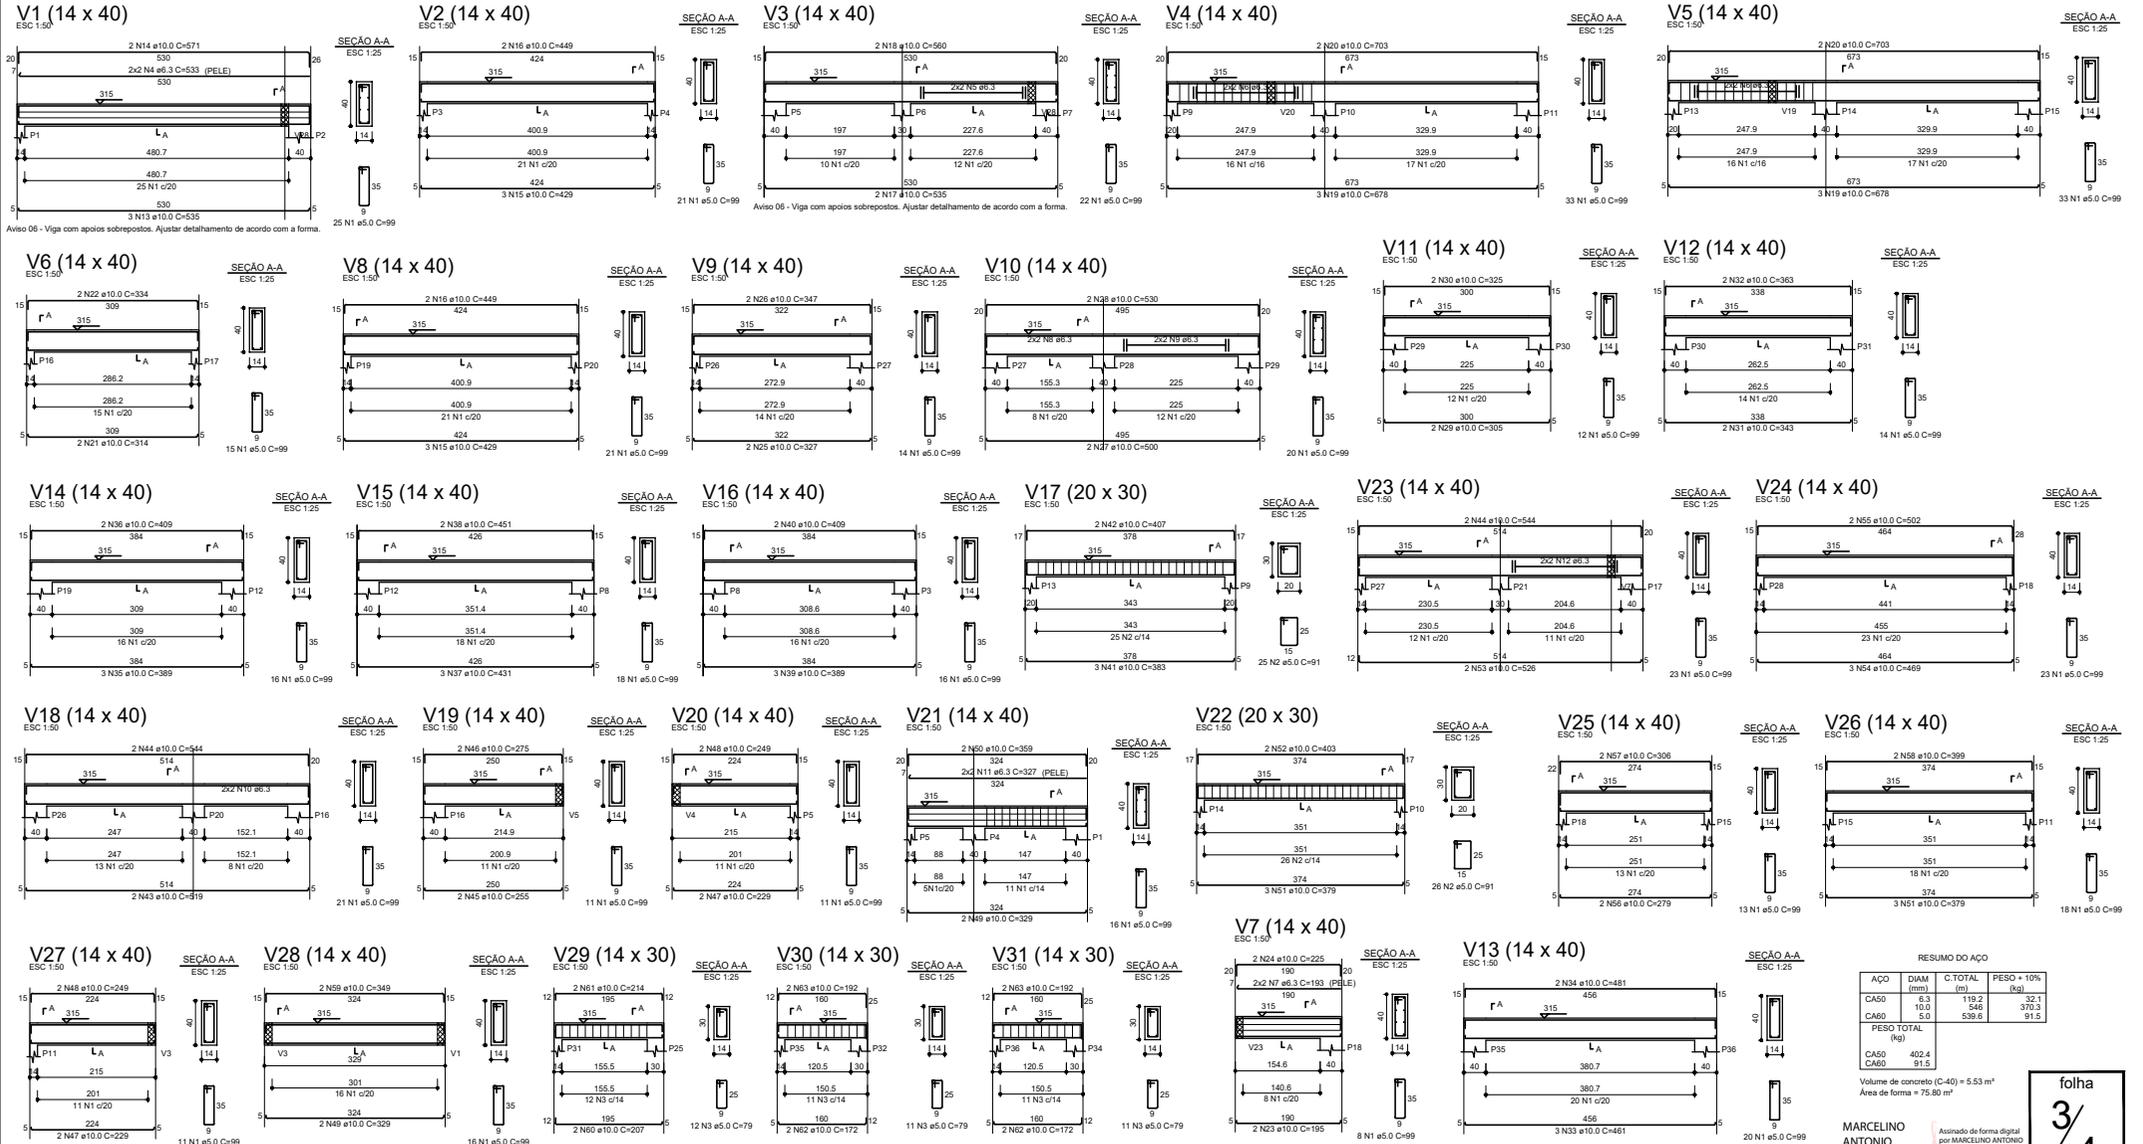

RESUMO DO AÇO


















AÇO	DIAM (mm)	C.TOTAL (m)	PESO + 10% (kg)
CA50	8,3	119,2	32,1
CA50	10,0	546	370,3
CA80	5,0	539,6	91,5
PESO TOTAL (kg)			493,9
CA50	402,4		
CA80	91,5		

Volume de concreto (C-40) = 5,53 m<sup>3</sup>  
 Área de forma = 75,80 m<sup>2</sup>

MARCELINO ANTONIO VICENTINI: 7291574  
 9604

Assinado de forma digital por MARCELINO ANTONIO VICENTINI: 72915749604  
 Data: 2024.10.14 14:56:27 -03'00'

**DET- PILARES**

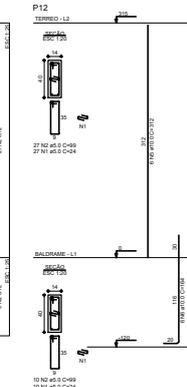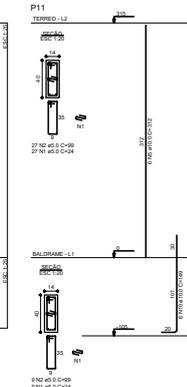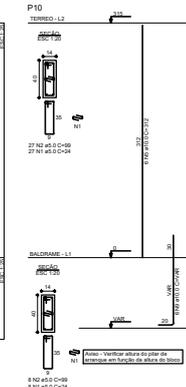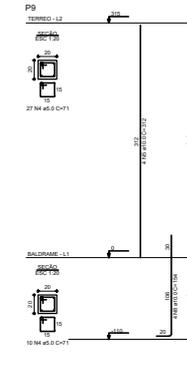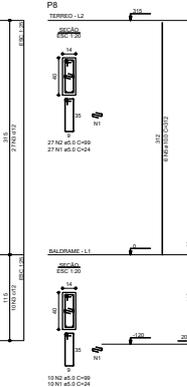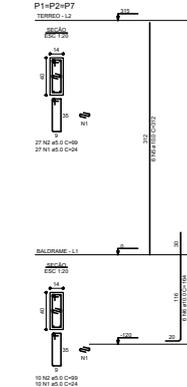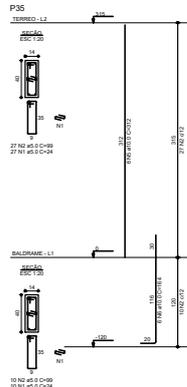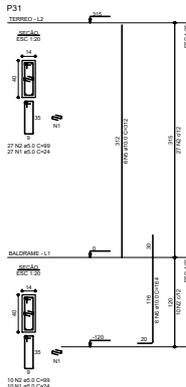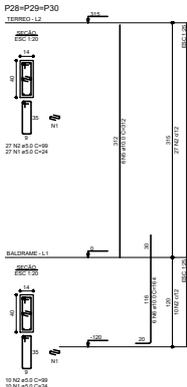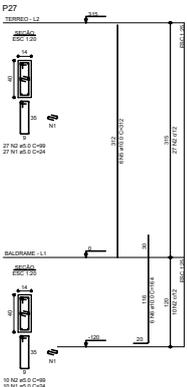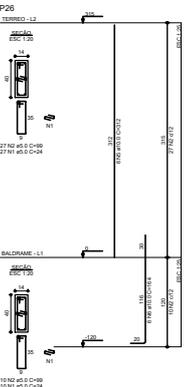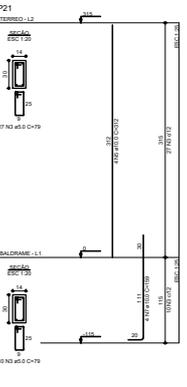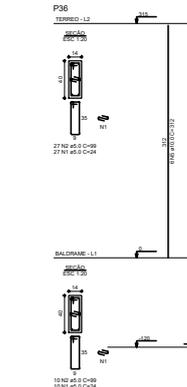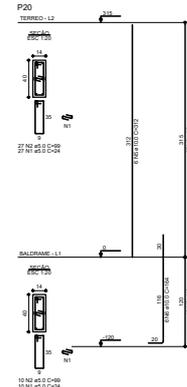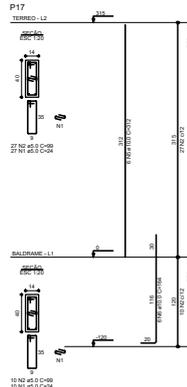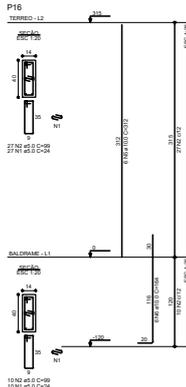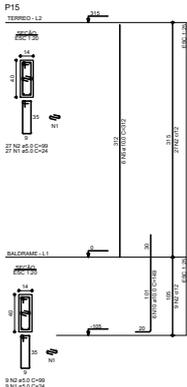


RESUMO DO AÇO				
ACI	BAR	F	TOTAL	RESQ. (%)
CAD	100	100	100	100
CAD	100	100	100	100
PROJ	100	100	100	100
PROJ	100	100	100	100
PROJ	100	100	100	100
CAD	453.7			
CAD	179.1			


Volume de concreto (C35) = 1,20 m³  
 Área de forma = 102,86 m²

**MARCELINO**  
**ANTONIO**  
**VICENTIN:72**  
**915749604**


Assinado de forma digital por MARCELINO ANTONIO VICENTIN:72915749604  
 Data: 2024.10.14 14:37:27 -03'00'

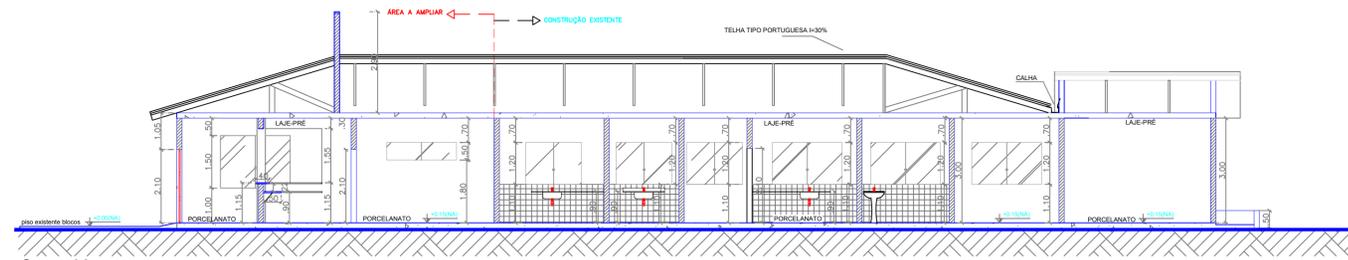


Corte -AA  
Esc: 1/100

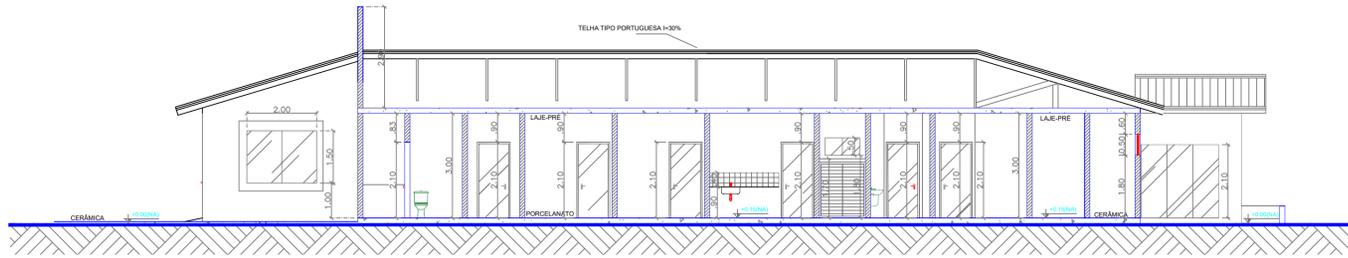


Corte -BB  
Esc: 1/100

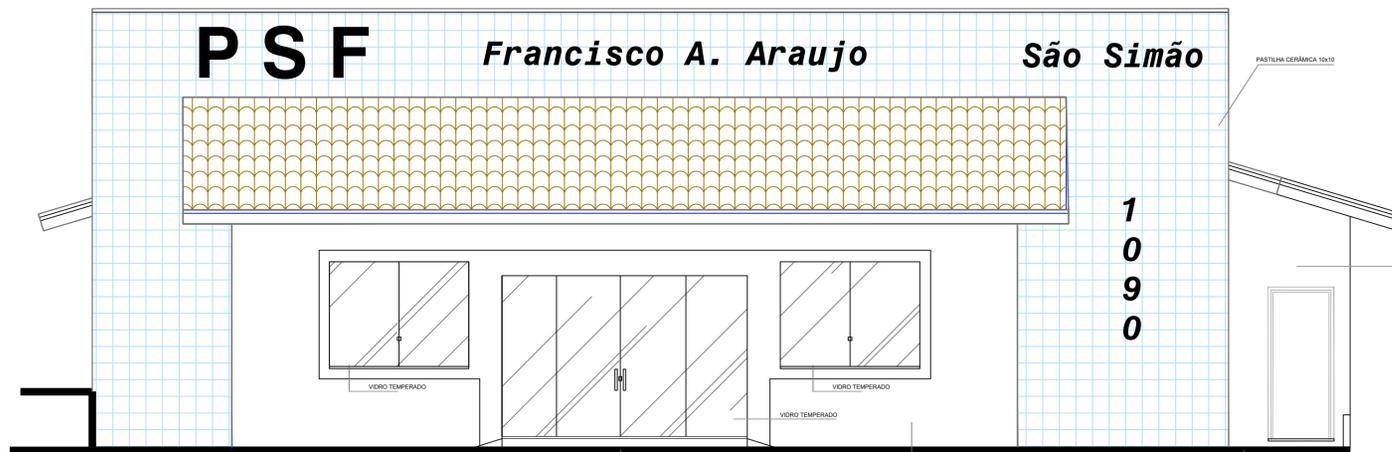


Fachada Frontal  
Esc: 1/50

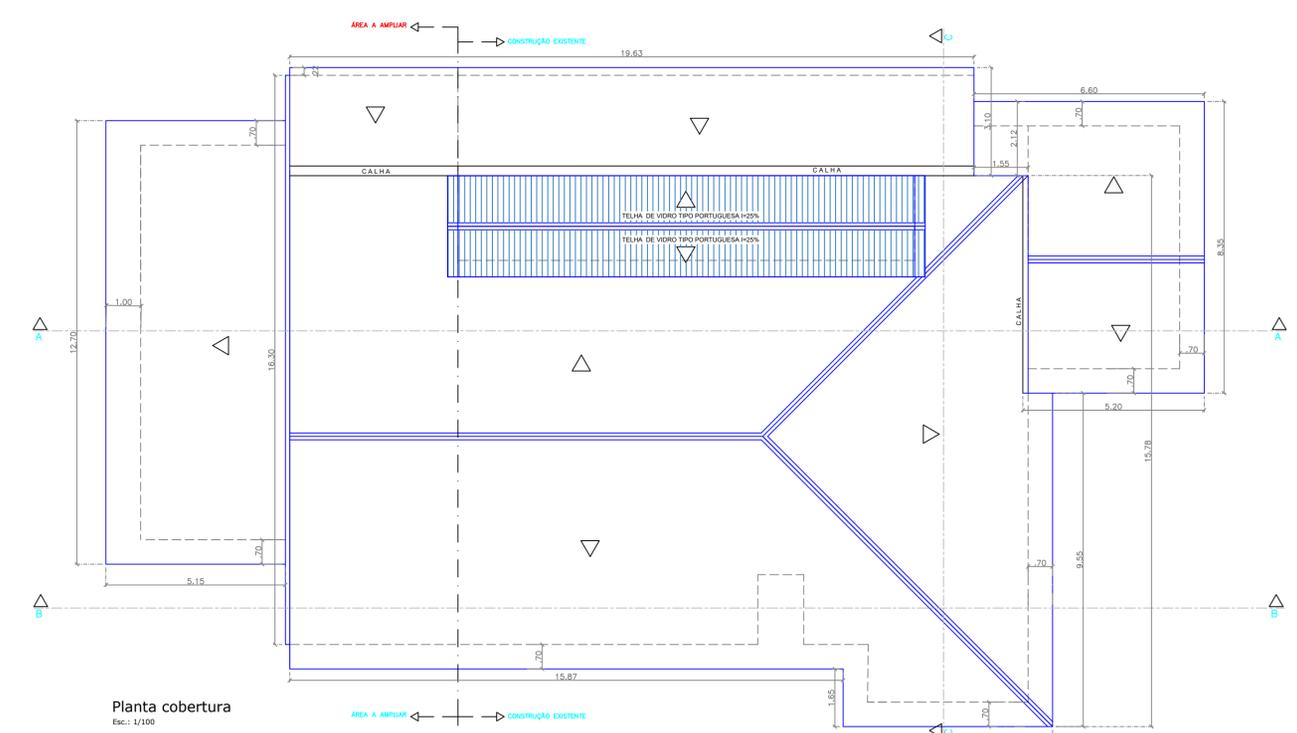

Planta cobertura  
Esc: 1/100

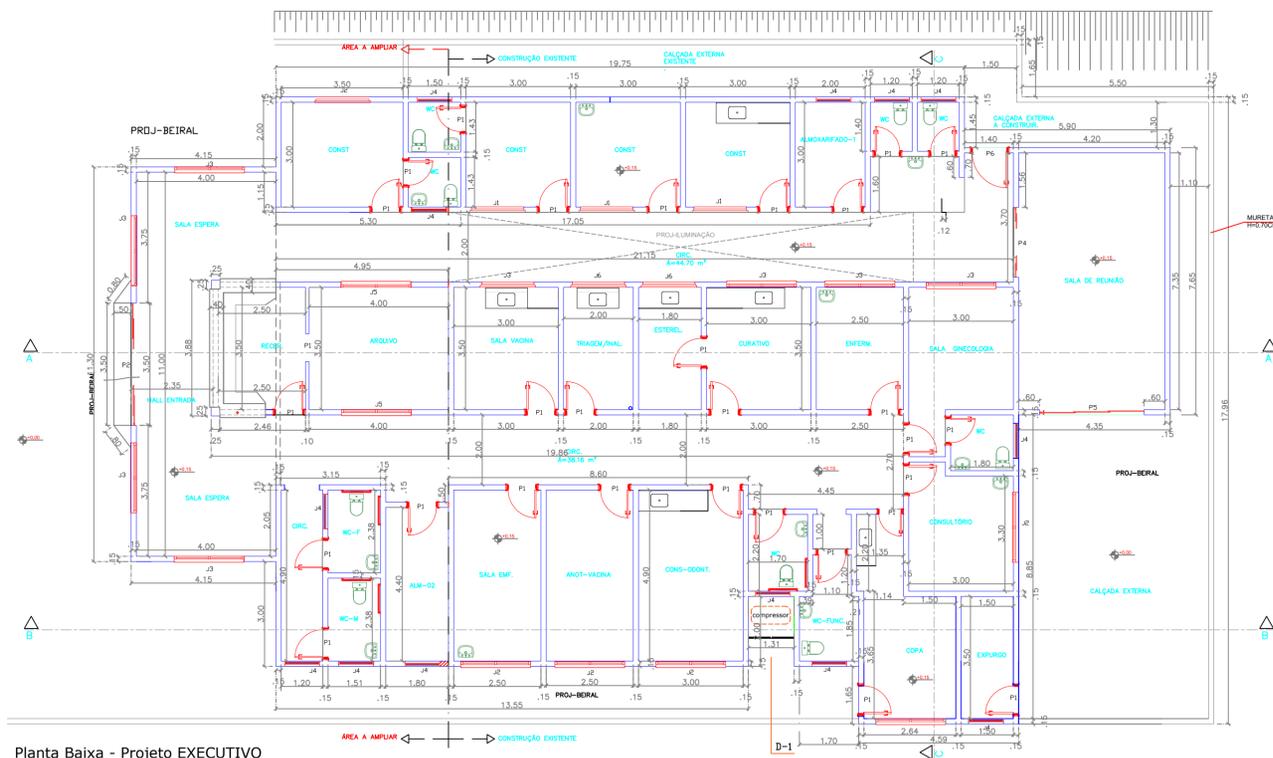

Planta Baixa - Projeto EXECUTIVO

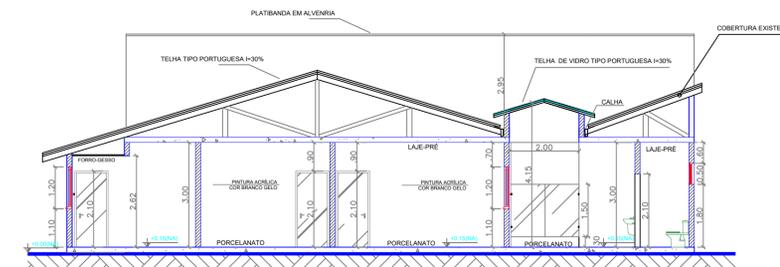

Corte -CC  
Esc: 1/100

Escala		1:100
Projeto		EXECUTIVO
Folha		01/01
Data		-15/10/2024

Planta baixa, Cortes, Cobertura


TITULO : AMPLIAÇÃO PSF-Francisco Assis Araujo- São Simão

LOCAL : Av:das Fontes, São Simão, nº 1090 - Monte Siao-MG

PROPRIETÁRIO : Prefeitura Municipal de Monte Siao

CNPJ: 22.646.525/0001-31

UNIDADE : Metro

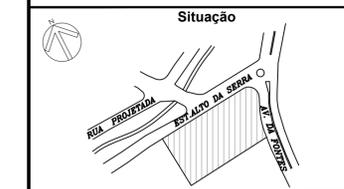

Áreas

ÁREA DO LOTE.....	5.000,00m²
ÁREA EXISTENTE.....	311,17m²
ÁREA A AMPLIAR.....	149,90m²
ÁREA reforma.....	280,27m²
TAXA OCUPAÇÃO.....	6,95%
ÁREA PERMEÁVEL.....	4.300,00m²
TOTAL DE CONSTRUÇÃO.....	495,17m²

Observação

Declaro estar ciente que:  
1- a aprovação do projeto não implica no reconhecimento, por parte da prefeitura, no direito de propriedade do terreno;  
2- devo respeitar uma área permeável no meu lote, de acordo com LC nº100/2008;  
3- a calçada (passo público) deverá respeitar o Código de obras e as leis de acessibilidade Dec. 5.296/2004 e NBR 9050;

PROPRIETÁRIO: PREFEITURA MUNICIPAL DE MONTE SIAO  
JOSE POCAI JUNIOR

MARCELINO ANTONIO VICENTIN: 7291574960  
Assinado de forma digital por MARCELINO ANTONIO VICENTIN: 7291574960  
Dados: 2024.10.17 16:11:50 -03'00'

Marcelino Antonio Vicentin  
ENG-CIVIL - CREA/MG - 69396/D  
AUTOR e RESP. TÉCNICO / PROJETO

